



1	Тип шкафов КРУ	0 1?
2	Номинальное напряжение главных цепей, кВ	6
3	Номинальный ток сборных шин, А	2500
4	Ток короткого замыкания, кА	25
5	Вид и значение оперативного тока	=220
6	Порядковый номер шкафа по плану	
7	Схема первичных соединений	
8	Номер схемы главных цепей	-
9	Назначение шкафа (Ввод, КЛ, ТН, ТСН, СВ, СР, или др.)	ТСН 1
10	Номинальный ток главных цепей шкафа, А	630
11	Силовой выключатель	тип ВВ-10 номинальный ток, А 2500 ном. ток откл. (Iкз), кА 25
12	Предохранитель	тип Т-0,66 ток плавкой вставки 10
13	Трансформатор тока	тип Т-0,66 коэфф. трансформации 75/5 количество 3 класс точности 0,5/10P/10P
14	Трансформатор напряж.	тип 3хЭНОЛП-СЭЩ обм1 мощность, VA 50 класс точности 0,2 обм2 мощность, VA 200 класс точности 3
15	Количество Тр-ров НН, 1ДЗПК	1
16	Ограничители перенапряжения ОПН, тип	ОПН-П-6/1,2
17	Мощность тр-ра собственных нужд, кВА	40
18	Мощность конденсаторной батареи, кВАр	100
19	Микропроцессорное устройство защиты	тип БМРЗ-100 функции защиты (в кодах ANSI) *
20	Номер схемы защиты автоматики	
21	Счетчик электроэнергии	активный Меркурий 230 ART-00 POCSDN реактивный Меркурий 230 ART-00 POCSDN
22	Амперметр	X
23	Вольтметр	X
24	Обогрев шкафов	автоматический X ручной X
25	Оптическая защита	Дугог
26	Измерительный преобразователь	
27	Шкаф опротока	ШОП-504

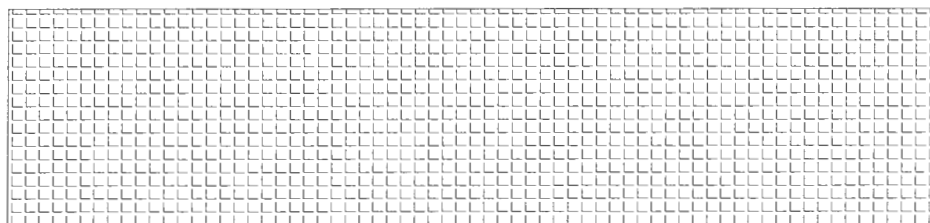

1. Секционирование предусмотреть шиной
2. Помещение КРУН выполнить утепленным ("СЭНДВИЧ" панели)
3. Предусмотреть выкатное исполнение выключателей
4. Предусмотреть возможность расширения КРУН на 2 шкафа
5. Установка АУКРМ в соответствии с опросным листом

		ПС 35\6					
Изм.	Код уч.	Лист N док.	Подп.	Дата			
Разработал				04.14.			
Проверил				04.14.	Заменена 1 секции РУ 6 кВ		
Проверил				04.14.			
Проверил				04.14.			
Проверил				04.14.	Однолинейная схема РУ 6 кВ		
Утвердил				04.14.			
					Страница	Лист	Лист
					П	1	3
					ООО «РТК»		

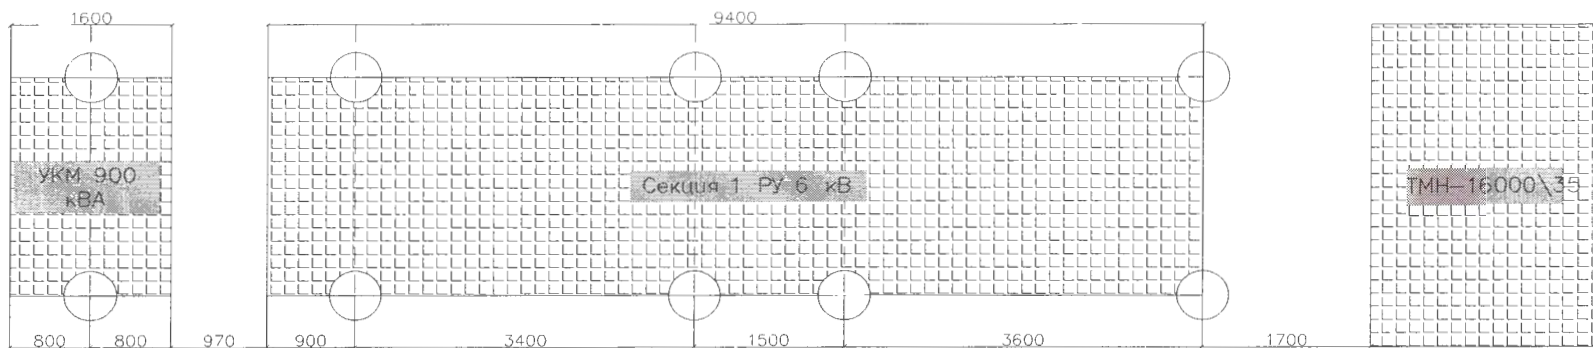

						ПС 35\6			
Изм.	Кол. уч.	Лист	N док.	Подп.	Дата	Заменена 1 секции РУ 6 кВ	Стадия	Лист	Лист
Разработал					04.14.		П	2	
Проверил					04.14.				
Проверил					04.14.	Существующие свайное поле секции 1	ООО «РТК»		
Проверил					04.14.				
Утвердил					04.14.				

Род тока	Переменный, 3-фазный
Частота, Гц	50
Номинальное напряжение, кВ	6
Номинальная мощность, кВАр	900
Количество постоянных ступеней регулирования, шт	1
Количество автоматических ступеней регулирования, шт	2
Мощность постоянно включенной ступени, кВАр	450
Мощность автоматически подключаемой ступени, кВАр	300+150
Коммутационный аппарат	Вакуумный контактор
Защита	1.Блокировка дверей 2.Встроенные предохранители 3.Встроенные разрядные резисторы
Температурный режим эксплуатации	От -50 до +50
Вид климатического исполнения	УХЛ1 в БМЗ типа сэндвич
Для подключения АУКРМ к ячейки предусмотреть поставкой кабельные муфты термоусаживающие 6КВТп-5	

						ПС 35\6			
Изм	Кол. уч.	Лист	N док	Подп.	Дата				
Разработал					04.14.	Заменена 1 секции РУ 6 кВ	Страница	Лист	Листов
Проверил					04.14.		П	3	3
Проверил					04.14.				
Проверил					04.14.	Опросный лист АУКРМ	ООО «РТК»		
Утвердил					04.14.				